
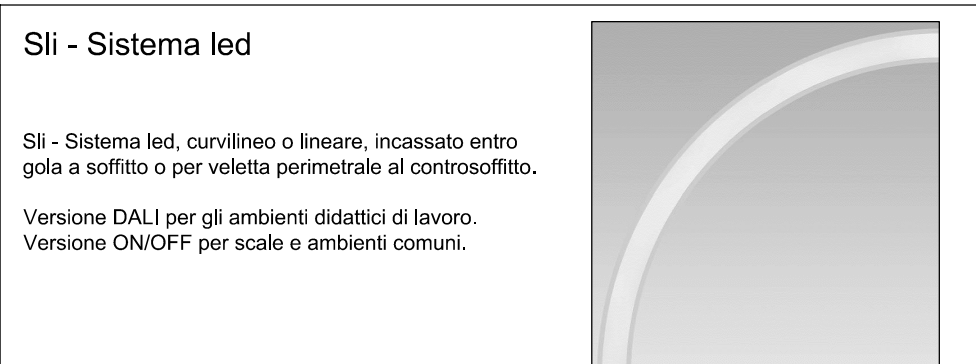
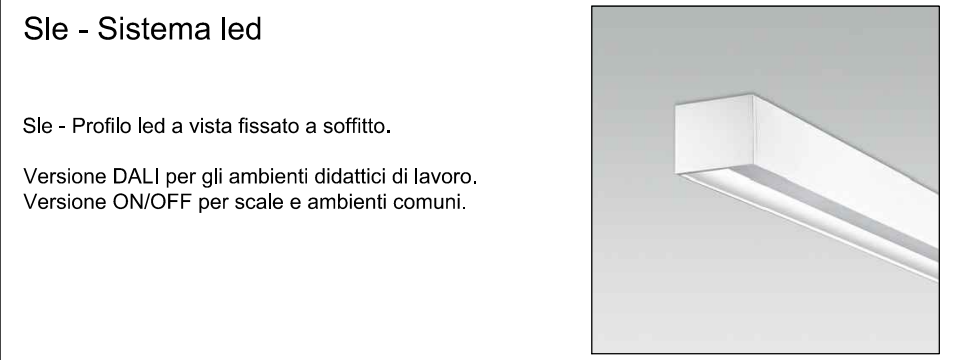


LIVELLO -2  
SCALA 1 : 50

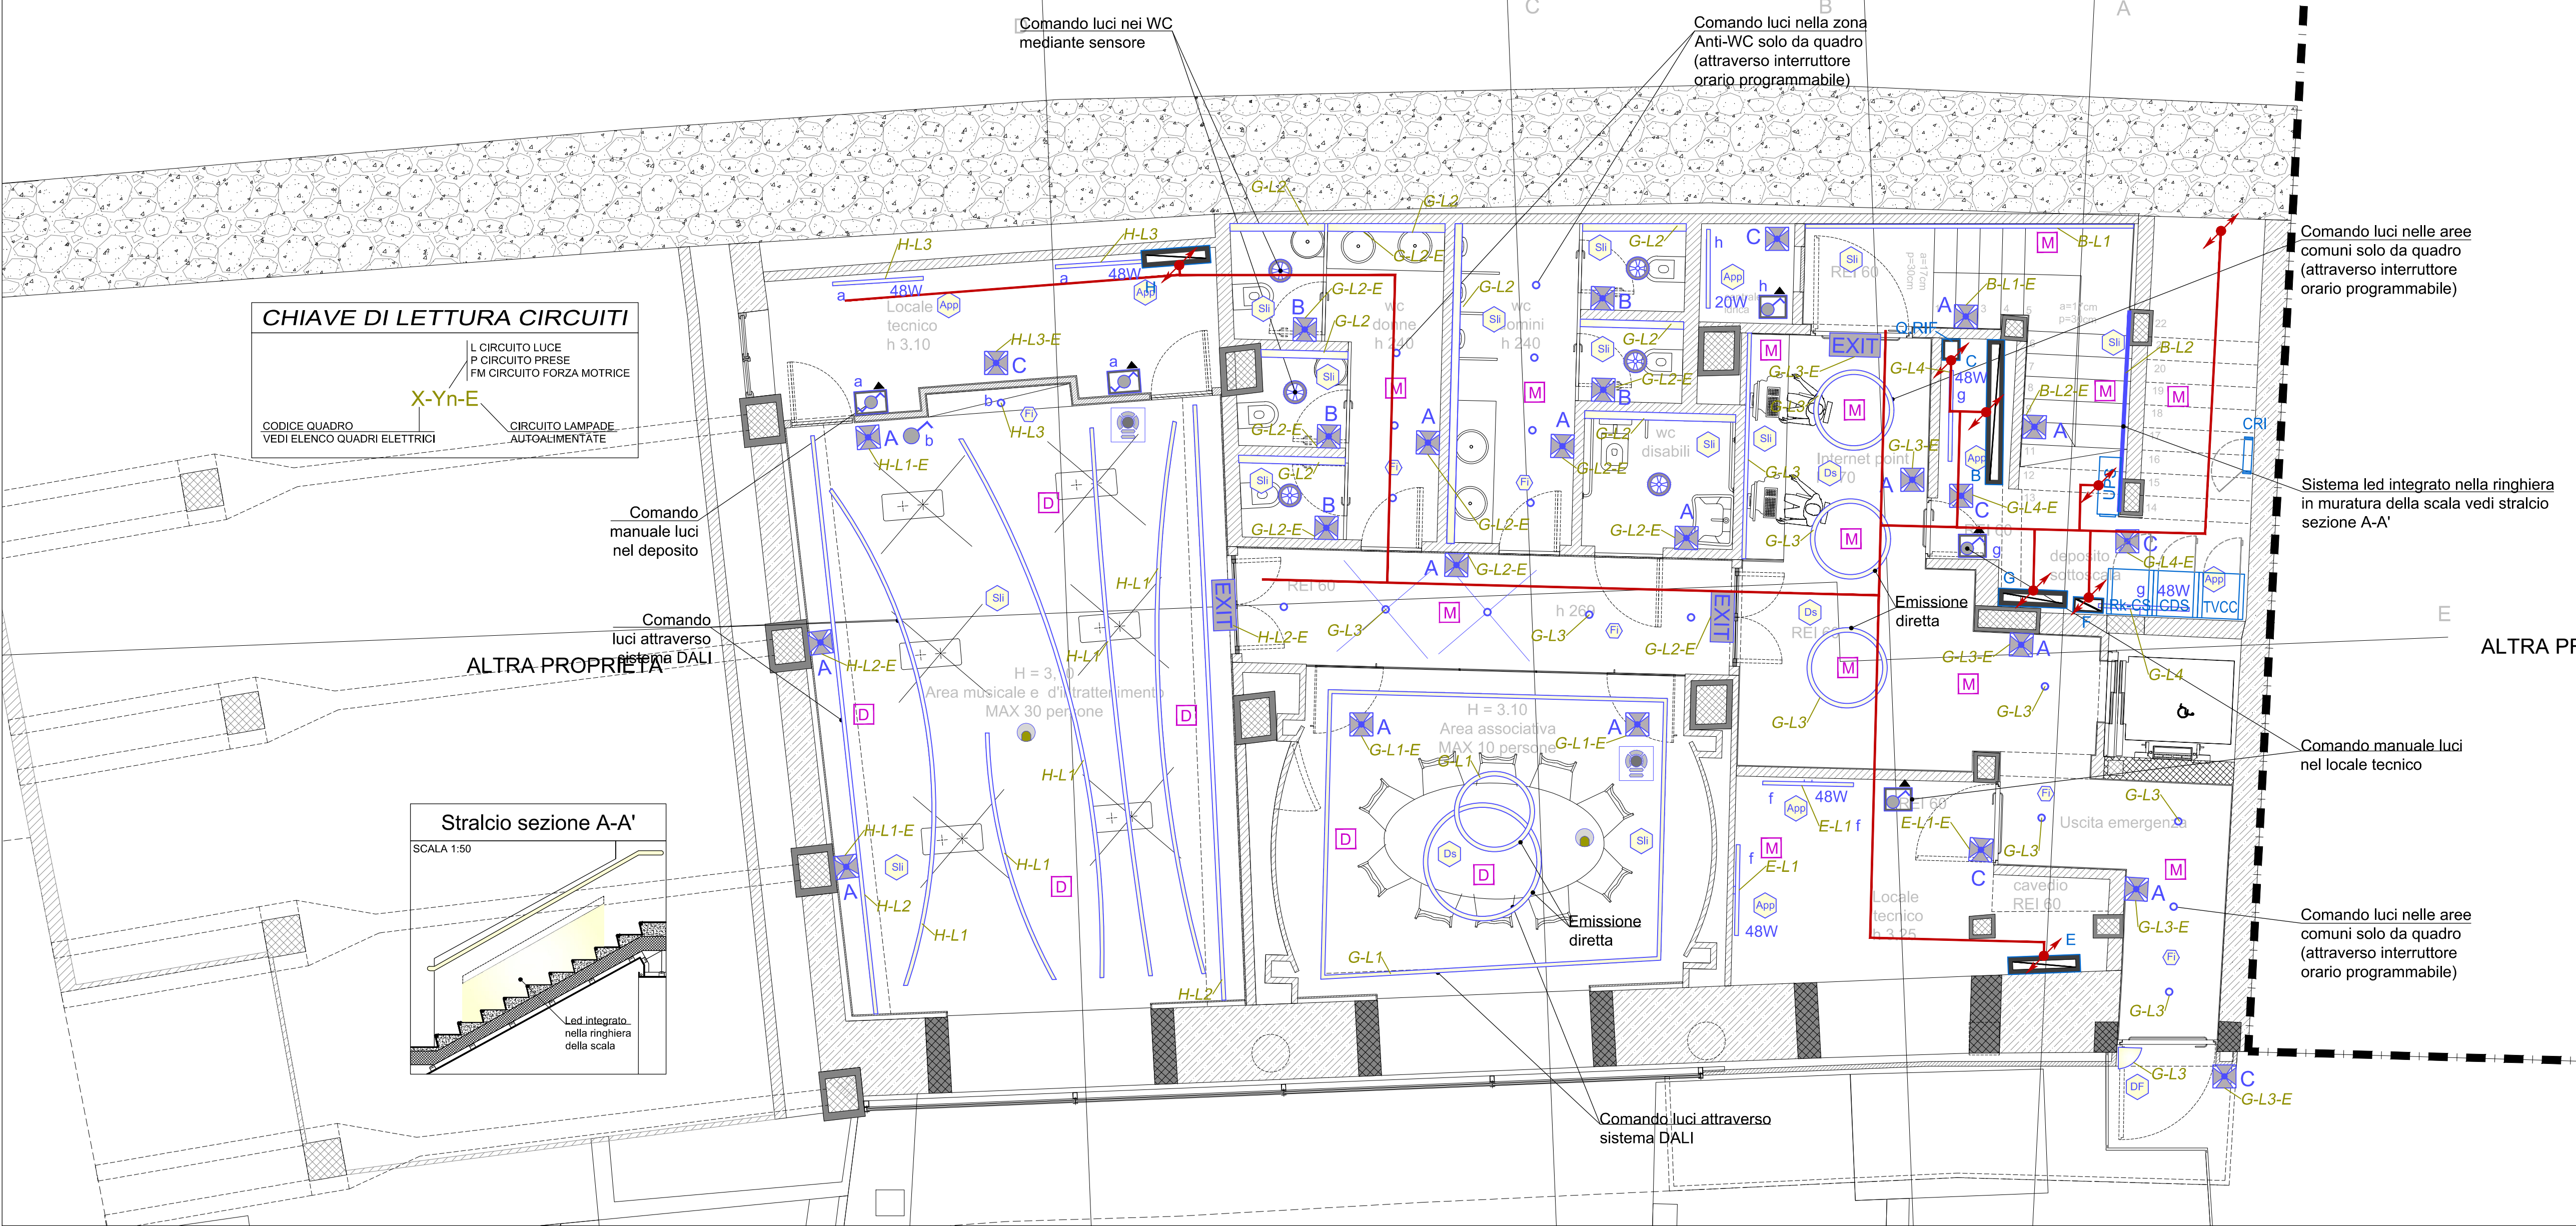

**LEGENDA ILLUMINAZIONE ORDINARIA**

	SISTEMA LED CURVILINEO DA INCASSO ENTRO GOLA DEL CONTROSOFFITTO EMISSIONE DIRETTA - 3000K - 117LMW - IP20 - CRI > 80
	SISTEMA LINEARE LED INTEGRATO NELLA VELLETA PERIMETRALE O NEL CONTROSOFFITTO EMISSIONE DIRETTA - 3000K - 117LMW - IP20 - CRI > 80
	SISTEMA LINEARE LED A PLAFONIERA A SOFFITTO EMISSIONE DIRETTA - 3000K - 117LMW - IP20/IP65 - CRI > 80
	SISTEMA LINEARE LED INTEGRATO A PAVIMENTO CALPESTABILE EMISSIONE DIRETTA - 3000K - 117LMW - IP67 - IK10 - CRI > 80
	FARETTI LED DA INCASSO A PAVIMENTO EMISSIONE DIRETTA SIMMETRICA 3000K - 1300LM - 12W - IP67 - IK10 - CRI > 80
	FARETTI LED DA INCASSO NEL CONTROSOFFITTO EMISSIONE DIRETTA SIMMETRICA - 3000K - 260LM - 4W - IP20 - CRI > 80
	SISTEMA CIRCOLARE LED A SOSPENSIONE EMISSIONE DIRETTA / INDIRETTA - 3000K - 117LMW - IP20 - CRI > 80, DIAMETRO 180 mm / 190 mm
	FARETTO LED A PARETE O INSTALLATO SU BINARIO PORTAFARI EMISSIONE DIRETTA SIMMETRICA - 3000K - 64LMW - IP20/IP65 - CRI > 80
	PROFILO PORTA FARI LED IN ALLUMINIO AD INCASSO A FILO CONTROSOFFITTO EMISSIONE DIRETTA - 3000K - 117LMW - IP20 - CRI > 80
	PLAFONIERA LED STAGNA IP68 IK08 A PARETE / A SOFFITTO 20W EMISSIONE DIRETTA - 3000K - 110LMW - CRI > 80
	PLAFONIERA LED STAGNA IP68 IK08 A PARETE / A SOFFITTO 48W EMISSIONE DIRETTA - 3000K - 128LMW - CRI > 80

**LEGENDA ILLUMINAZIONE DI SICUREZZA**

	PLAFONIERA PER ILLUMINAZIONE DI SICUREZZA, LED, 24W, AUTONOMIA 2h, SA, IP40 TIPO BEGHELLI COMPLETA LED AT OPTICOM CON PITTORGRAMMA
	PLAFONIERA PER ILLUMINAZIONE DI SICUREZZA, LED, 24W, AUTONOMIA 2h, SE, IP40 TIPO BEGHELLI COMPLETA LED AT OPTICOM
	PLAFONIERA PER ILLUMINAZIONE DI SICUREZZA, LED, 8W, AUTONOMIA 2h, SE, IP40 TIPO BEGHELLI COMPLETA LED AT OPTICOM
	PLAFONIERA PER ILLUMINAZIONE DI SICUREZZA, LED, 11W, AUTONOMIA 2h, SE, IP68 TIPO BEGHELLI FORMULA 85 LED AT OPTICOM

**LEGENDA COMANDI E CIRCUITI**

	INTERRUTTORE UNIPOLARE 1P+N
	DEVIAZIONE UNIPOLARE 1P+N
	PULSANTE PER ACCENSIONE LUCI
	INTERRUTTORE UNIPOLARE 1P+N IN CASSETTA STAGNA
	DEVIAZIONE UNIPOLARE 1P+N IN CASSETTA STAGNA
	SENSORE DALI DI LUMINANZA
	SENSORE INFRAROSSO / DI PRESENZA
	PULSANTE DI COMANDO DALI COMANDO QUADRO BIANCO
	APPARECCHIO ILLUMINANTE IN ESECUZIONE DALI
	APPARECCHIO ILLUMINANTE COMANDATO IN MANUALE O DA INT. ORARIO
	IDENTIFICAZIONE CIRCUITO D'APPARTENENZA
	CANALIZZAZIONE PRINCIPALE IMPIANTO DI ENERGIA (LUCE, FM)
	QUADRO ELETTRICO DI BASSA TENSIONE

**ELENCO QUADRI ELETTRICI**

- A - AVANQUADRO B.T. (ARRIVO DA DISTRIBUTORE)
- B - QUADRO ELETTRICO GENERALE B.T.
- C - QUADRO DI RIFASAMENTO AUTOMATICO 20kVA (4 gradi da 5 kVA)
- D - QUADRO ELETTRICO SERVIZI LIVELLO -1
- E - QUADRO ELETTRICO UTENZE TERMOLUIDICHE
- F - QUADRO ELETTRICO ASCENSORE
- G - QUADRO ELETTRICO SERVIZI LIVELLO -2
- H - QUADRO ELETTRICO AREA MUSICALE
- UPS - GRUPPO DI CONTINUITÀ ASSOLUTA (10 kVA autonomia 15 minuti)
- SIPPIC - QUADRO BT DEL DISTRIBUTORE (S.I.P.I.C. SPA)

COMUNE DI CAPRI  
PIAZZA MARTIRI D'UNGHERIA



RIQUALIFICAZIONE ARCHITETTONICA DELL'EX MERCATINO COMUNALE  
CON NUOVA DESTINAZIONE D'USO A CENTRO POLIFUNZIONALE

PROGETTO DI LIVELLO ESECUTIVO

IMPIANTI ELETTRICI E SPECIALI

10 - LIVELLO -2 DISTRIBUZIONE SECONDARIA ILLUMINAZIONE

DATA : maggio 2017

PROGETTISTI:

Arch. Claudio Oscar Stabile

COLLABORATORI:

Arch. Riccardo Teo

Arch. Edoardo Montella

Arch. Maria Stabile

**ITACA** *Associati S.r.l.*

STUDIO DI ARCHITETTURA CLAUDIO STABILE & PARTNERS  
TEL. +39 081 637 6682 VIA LONGANO 8  
ISOLA DI CAPRI

INFO@CLAUDIOSTABILE.COM  
WWW.CLAUDIOSTABILE.COM

